### 令和7年度 公共工事講習会(下水道工事G資料)


- 1. 取付管ファイル作成について  $P1 \sim$  取付管ファイルの色は『灰(グレー)色』です。 紙ファイルと PDF データを各 1 部提出してください。 取付管設置申請書回収時の注意事項を追記しました。
- 2. 撮影箇所および立会一覧表について P6~ 令和6年度から特に変更していません。

適用:静岡県土木工事施工管理基準(令和6年9月) 下水道土木工事必携(案)-2021年版-

※土木工事共通仕様書も令和6年9月を適用すること

- 4. 竣工図作成要領について P11
- 5. その他

施工会社から出た要望事項について

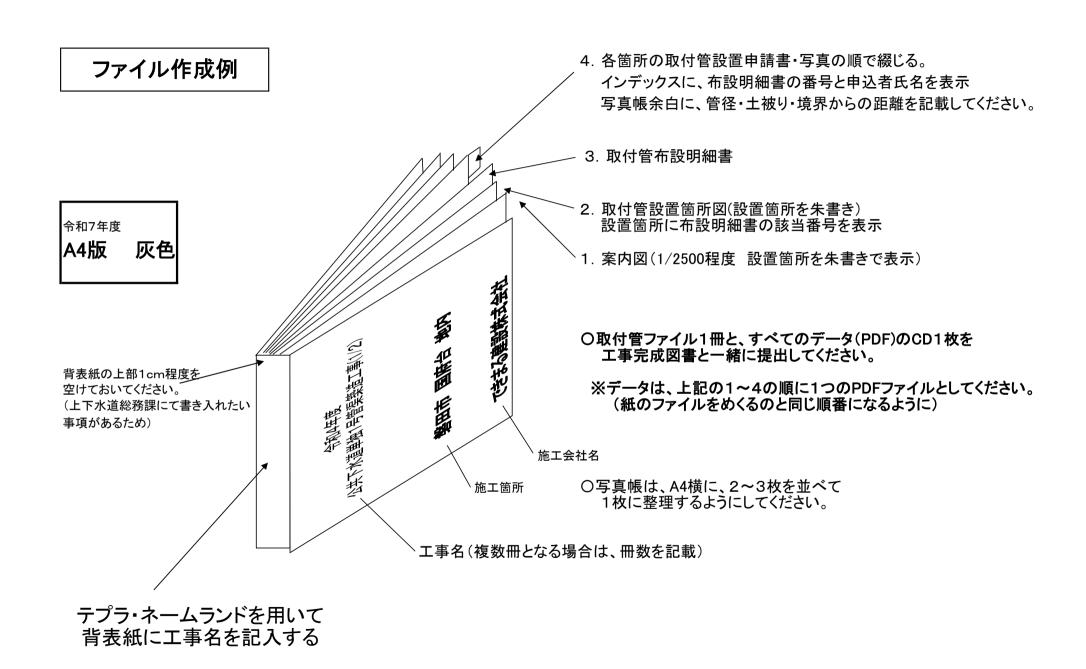

### 取付管布設明細書

施工業者名	できまる建設(株)
作成者名	できまる一郎

番号	人孔番号	位 置	左右	申込者氏名	取付管延長	土被り	摘要
		下流 (m)			(m)	(m)	(口径)
1	513-1	33.0	左	磐田 太郎	2.60	0.90	φ100
2		44.2	右	磐田 花子	2.60	0.80	φ100
3		K	_		<b>/</b> /	₹	
4			1/				
5			X				
6							
7							
8			\	24 LL + 3 L - 18			/ <u> </u>
9				単位を入れずに、数:	子のみ人。	カして	ください。
10							
11							
12							
13			La	トランナーリ かと 下落っ	<b>7</b> ↑.+Ⅱ	去.胡刀	現みと
14				でマンホールから下流で			
15			左右	ざちらに出ているかを	人力して	ください	۰,
16							
17							
18							
19							
20	ファイ	(ルが2	冊以	上となった場合でも、番	<b>子は連都</b>	手にして	てください。
21							
22							
23	TH→ /_	. <del>८८.</del> + =л	. 平 不	ナルダフルナレダイミュ	#! アノム	*+ı \	
24	拟们	官木設	直の	方は後ろにまとめて記	取してくだ	-Gu,°	
25							
26							
27							
28							
29							
30							

番号	人孔番号		左右	申込者氏名	取付管延長	土被り	
		下流 (m)			(m)	(m)	(口径)
31							
32							
### 下水道取付管の写真撮影方法








- ①取付管の位置や深さが分るようにスタッフ、リボンテープを使用し、黒板に寸法を記入すること。
- ② 写真帳余白にも、口径・土被り・境界からの距離を記入すること。
- ③ 舗装完了時には、設置位置に青い笠のピンを設置のこと。
- ④ 取付管1箇所毎に、2~3枚の写真をA4サイズ(横)の紙1枚にまとめること。


# 取付管設置申請書回収時の注意事項


「取付管設置申請書」を回収する際は、土地所有者の情報や画地が記載されている 「公図」を必ず持参してご対応ください。

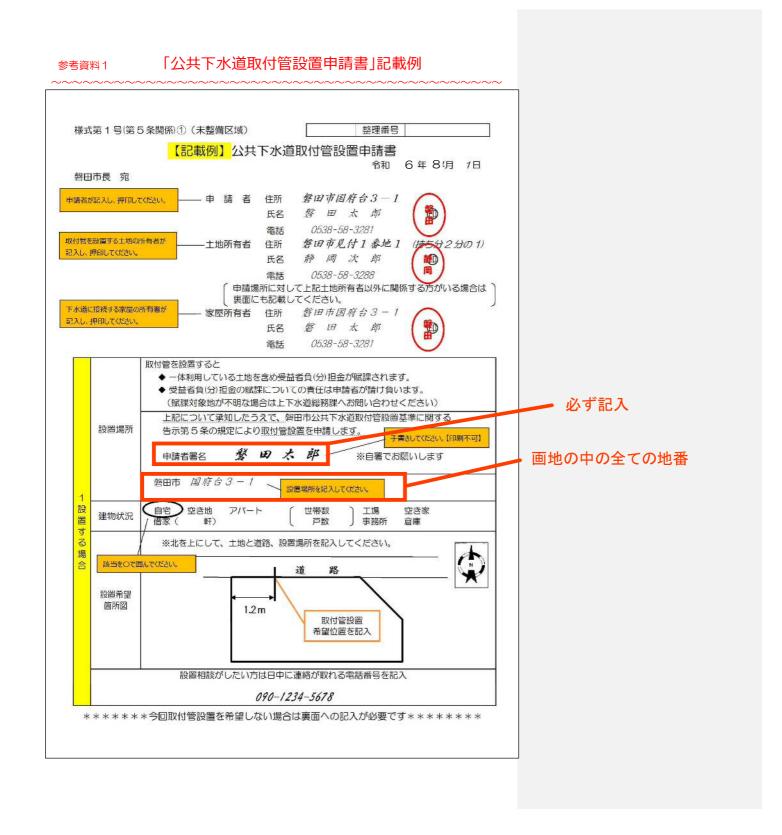

#### (裏面)

下水道	首供用開始後の5年間は取付管設置ができないことを承知したうえで設置を希望しません
場所	磐田市 國府台3-1
理由	「東側から設置したいため」など、見送る理由を書いてください。

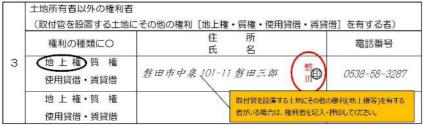

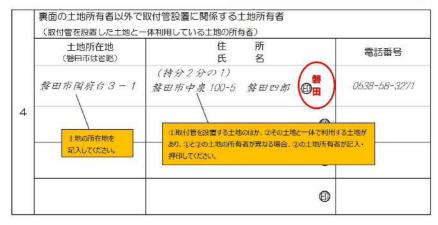

		施	I	業	者	53	入	欄	(申請者が記載する必要はありません。)	
会	社	名								
担当	省日	名								

「上下水道総務課 給排水サービスグループ」にお問い合わせください。

TeL 0538-58-3086 Fax 0538-58-3123

\*\*\*\*\*\*\*\*\*\*\*\*\*\*\*\*\*\*

#### 撮 影 箇 所 及 び 立 会 一 覧 表 ( 開 削 )

#### 特記仕様書第19条関係

区分	工種	種別	撮影項目	撮影時期	撮影頻度	提出頻度	立会い	備考
着手・	着手前		路線上で外観を入れる (日付け記載)	着手前	着手前1回 1路線2方向より	全て		着手前と同じアング ルで、対比がしやす いように撮影するこ
完成	完成		着手前と同一方向の場所 (日付け記載)	完成後	完成後1回 1路線2方向より	全て		と。
共通	準備工		試験掘削	施工前	箇所毎に1回 必要に応じて	全て	必要に応じて	
仮設	安全施設工		工事看板・掲示物・安全施設	施 工 中 夜 間	必要に応じて	全て		
土	掘削	機 機 人 力	施工状況・幅・深さ	掘削中	1路線に1回	全路線の半数	300m以下1箇所 200m増す毎に1箇所	提出については、各土工定規を必ず含む
	埋戻し	本管	各層の締固め状況・仕上がり厚	締 固 め 時	1 路線に1回 (管路部・人孔部)	以上	300m以下1箇所 200m増す毎に1箇所	こと。 延長が極端に短い場 合などは監督員との
	生灰し	取付管	各層の締固め状況・仕上がり厚 水締め状況・側溝下の転圧状況	・締 固 め 時	20箇所に1回	全て		協議による。 土砂等は仮置場での
エ	建設副産物	土砂	ダンプトラック積込	掘削中	1路線に1回	土工に準じる		積込状況から処分場
	処分	As 殻・Co 殻等	各処分場	処 分 状 況	処分場毎に1回	全て		までを撮影すること。
	土留工	矢 板	設置状況・根入長	設置後	1路線に1回	土工に準じる	300m以下1箇所	
	上田土	腹起・切梁	設置状況		1時秋に1回	工工に挙じる	200m増す毎に1箇所	
	水替工		ポンプの規格・据付状況	設置後				
			ウェルポイントの設置状況	以自改	箇所毎に1回	全路線の半数 以上	必要に応じて	
			水替え前の地下水位等	掘削中	H1/1/1946 T H1			
			排水路の清掃状況	清 掃 後		全て		
	電力設備		機器類・配電状況	設置後		全て		


区分	エ 種	種 別	撮 影 項 目	撮影時期	撮影頻度	提出頻度	立 会 い	備考
仮設	覆工		構造	設置中・後	設置箇所毎に1回	全て	必要に応じて	
基礎	管体基礎工	砕石基礎	幅・厚・締固め状況	施工中・後	1路線に1回	土工に準じる	300m以下1箇所 200m増す毎に1箇所	
基		砂	幅・厚・締固め状況	施工中・後	1路線に1回		300m以下1箇所	
	管体基礎工	杭	形状・寸法・間隔 打込み状況	建込み中	打込みは1本毎	土工に準じる	200m増す毎に1箇所	
		枕土台	間隔・据付状況	設置後	1路線に1回			
礎		はしご胴木	間隔・据付状況	設置後	1路線に1回			
管	管渠布設	本管	管布設·接合部 管切断	布設中・布設後 切 断 後	1路線に1回	土工に準じる	300m以下1箇所 200m増す毎に1箇所	
渠	官朱仰政	取付管	管布設状況 支管取付	取付完了後 全体·取付後	20箇所に1回 (取付管ファイル別途)	全て		
		人孔基礎工	幅・厚・締固め状況	施工中・後	人孔毎に1回	種別毎に半数	種別毎に1箇所	
人		躯体	据付状況・高さ	据付中・後	人孔毎に1回	以上		
		人孔埋戻工	埋戻し状況	施工中・後	種別毎に1回	全て		
		削孔	削孔状況	削孔中	箇所毎に1回			
		可とう継手	管接続状況	接続後	10箇所に1回			
		副管	取付状況	取付後	箇所毎に1回	·全て		
		取合	マンホールと管渠接合	取付後	種別毎に1回			
		コンクリート	幅・厚・高さ・型枠・打設状況	据付中・後	工種毎に1工程			
		鉄筋	背筋状況	据付中・後	工種毎に1工程			
孔		足掛金物	取付状況	取付後	人孔毎に1回	種別毎に半数		
		底部工	打設状況	打 設 後	人孔毎に1回	以上		

区分	工種	種別	撮 影 項 目	撮影時	期	撮影頻度	提出頻度	立 会 い	備	考
		舗装切断工	切断状況・厚さ	施工中	· 後					
/ 1		舗装版破砕	取壊し状況	施工	中					
付		路盤すきとり	すきとり状況	施工	中					
帯	舗装工	路盤工	敷均し厚・転圧状況	施工中	· 後	200m毎に1回	全て			
т. Т	<b>謂衣</b> 工	不陸整正	整正状況	施工中	· 後		主(			
エ		仮復旧工	施工状況・厚さ	施工中	· 後					
		表層工	掘設状況	施工	中					
		区画線工	施工状況	施工	中	種別毎に1回				
占用物			他占用物件の防護状況	作業	中	必要に応じて	全て	必要に応じて		
		管材	形状寸法・数量	検 収	時			二次製品各品目ごとに		
材	材料検収	マンホール				製品毎に1回	全て	1 🗆		
料	171741848	取付管・桝					土(			
		コンクリート製品								

### 建設工事名

## 髓 PP•200·粒マンホール 張·髓·天鵜·堀出来形管理表

測定項目	記号	摘 要
延長	L1	Y-L
延長	L2	
下流基準高	H1	
上流基準高	H2	
下流天端高	НЗ	
上流天端高	H4	
勾配	i	
		Be by

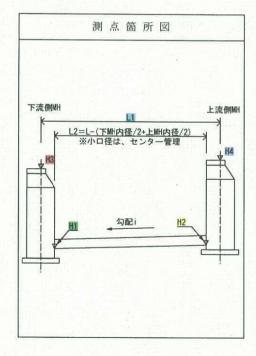

受注者名

測定者

### 延長・管底高・天端高・勾配 測定結果一覧表

測定項目	測点	(A) 設計値	(B) 実 測 値	(C)=(B)-(A) 差	規格値	社内規格値	(D)	(E) = (D) - (A)
	3349-3 ( 号) ~33 9-2 (04		关 例 但	定			検査測定値	
延長 LI		50. 900	50. 950	+50	-102	-51	50. 950	+50
延長 L2	14	50. 150	50. 200	+50	-100	-50	50. 200	+50
下流基準高 H1		2. 495	2. 493	-2	±30	±15	2. 493	-2
上流基準高 H2 上流天端高		2. 597	2. 604	+7	±30	±15	2. 603	+6
上派大编商 H4 勾配	1	4. 300	4. 288	-12	±30		4. 288	-12
i	3349-2 ( 号) ~33	2.03	2. 21	+0.18	±0.41		2. 19	+0.16
延長	9-1 (小口径)			11,975				
L1 延長		8. 600	8. 635	+ 35	-17	-9	8, 635	+35
L2 下流基準高		8. 225	8. 260	+35	-16	-8	8, 260	+35
H1 上流基準高		3. 055	3. 054	-1	±30	±15	3. 055	±0
H2 下流天端高		3. 072	3. 073	+1	±30	±15	3. 072	±0
H3 上流天端高		4. 300	4. 288	-12	±30		4. 288	-12
日祝人場面 H4 勾配		4. 270	4. 294	+24	±30		4. 294	+24
i i	3345-1 (	2.07	2. 30	+0.23	±0.41		2.06	-0.01
延長	号) ~33 3-2 (小 口径)							
L1 延長		73. 900	73. 920	+20	-148	-74	73. 920	+20
L2 下流基準高		73. 450	73. 470	+20	-147	-74	73. 470	+20
H1 上流基準高		1. 785	1. 791	+6	±30	±15	1. 793	+15
H2 上流天端高		1. 933	1. 947	+14	±30	±15	1. 945	+12
上佩大编尚 H4 勾配		4. 220	4. 190	-30	±30		4. 193 4. 190	-27 $-30$
A) EC i		2.01	2. 12	+0.11	±0.40		2. 07	+0.06

# 髓喇叭帕伽·粒マンホール 競·髓·珠縞·缩測定結果一覧表

### 受注者名

測定者

測定項目	測点	(A) 設計値	(B) 実測値	(C)=(B)-(A) 差	規格値	社内規格値	(D) 検査測定値	(E) = (D) - (A)
	3343-2( 小口径) ~3343-1 (1号)							
延長 L1		72. 900	72. 975	+75	-146	-73	72. 975 72. 975	+75 +75
延長 L2		72. 450	72. 525	+75	-145	-73	72. 525 72. 525	+75 +75
下流基準高 H1		1. 933	1. 947	+14	±30	±15	1. 948 1. 945	+15 +12
上流基準高 H2		2. 079	2. 079	±0	±30	±15	2. 075 2. 075	$-4 \\ -4$
下流天端高 H3 上流天端高		4. 220	4. 190	-30	±30		4. 193 4. 190	$-27 \\ -30$
上派大编商 H4 勾配		4. 270	4. 255	-15	±30		4. 256 4. 255	-14 -15
i	3343-1(1 号)~334 2-1(小	2. 02	1. 82	-0.20	±0.40		1. 75 1. 79	-0.27 -0.23
延長 L1	口径)	46, 400	46, 405	+5	-93	-47	46. 410	+10
延長 L2	E E E	45. 950	45. 955	+5	-92	-46	45. 960	+10
下流基準高 H1		2. 965	2. 959	-6	±30	±15	2. 959	-6
上流基準高 H2		3. 058	3. 064	+6	±30	±15	3. 065	+7
下流天端高 H3 E流天端高		4. 270	4. 255	-15	±30		4, 255	-15
上加入%而 H4		4. 270	4. 279	+9	±30		4. 275	+5
i i		2. 02	2. 28	+0.26	±0.40		2. 31	+0.29
						50.3		
	<u> </u>		7					
	, t							

測定項目	測点	(A) 設計値	(B) 実測値	(C)=(B)-(A) 差	規格値	社内規格值	(D)	(E) = (D) - (A)
	3343-1(1 号)~334	放 計 胆	夫侧胆	左			検査測定値	
延長 L1	口径)	90.000	90. 065	+65	-180	-90	90. 065	+65
延長		30.000	30.003	1 03	100	90	90. 065 89. 615	+65 +65
		89. 550	89. 615	+65	-179	-90	89. 615	+65
下流基準高	7.00	a rise is					2. 394	-3
H1		2. 397	2. 394	-3	±30	±15	2. 394	-3
上流基準高							2. 584	+7
H2		2. 577	2. 588	+11	±30	±15	2. 588	+11
下流天端高			No interests	-	The same of the sa		4. 256	-14
НЗ	4 334	4. 270	4. 255	-15	±30		4. 255	-15
上流天端高		4 010	4 100	000			4. 189	-21
H4 勾配		4. 210	4. 190	-20	±30		4. 190	-20
AJEC i		2.01	2. 16	+0.15	±0.40		2. 12 2. 16	+ 0. 11 + 0. 15
			8					
								N
		C_ 79.1						

#### 磐田市下水道工事竣工図作成の注意事項

#### 【 CADデータ で作成 】

縮 尺 お渡しするCADデータは、A3またはA1サイズで作成してあるので、図面縮尺の変更を必ず 行うこと。

例: 平面図の縮尺「1:500」を「1:1,000」に変更

平面図 管路 施工数量を1cm単位まで記載し、マンホール間の図面長においても整合を図る。 法線変更の路線は、平面図と横断図においても整合を図る。

人 孔 規格変更の人孔は、記号においても整合を図る。

取付管 上流マンホールからの距離を記入。図面の位置整合を図る。

管径を記入 例: φ100

管延長を記入(1 c m単位) 例:2.75

管土被り深をカッコ書きで記入(1 c m 単位) 例:(1.05)

(取付管データの記載スペースが無い図面では、引き出し線による記載可)

縦断図 数値、文字、測点 等 に変更がある場合には修正する。

横断図 法線、掘削深 等 に変更がある場合には修正する。

その他ガス・水道・排水管等が工事で明らかになり図面と異なる場合には修正する。

下水道工事に併せてガス・水道等を布設した場合も同じとする。平面図の氏名に変更ある場合は、取付管申請書により修正する。

右下の「実施」もしくは「変更」を「竣工」に替える。

図枠内の「磐田市」を「施工会社名」に替える。

#### 提出物

竣工図CADデータ SFCファイルにてCD (DVD) で提出 電子納品による工事写真と同じ媒体内に、分かるようにフォルダ分けしてもよい。

★ 竣工図は、下水道台帳(管網図)に反映され、後々に残るものです。 誤りのないよう、よく確認して提出してください。